



NIRAI・KANAI

沖縄県読谷村

設計 福村俊治+空間計画VOYAGER

施工 米正建設

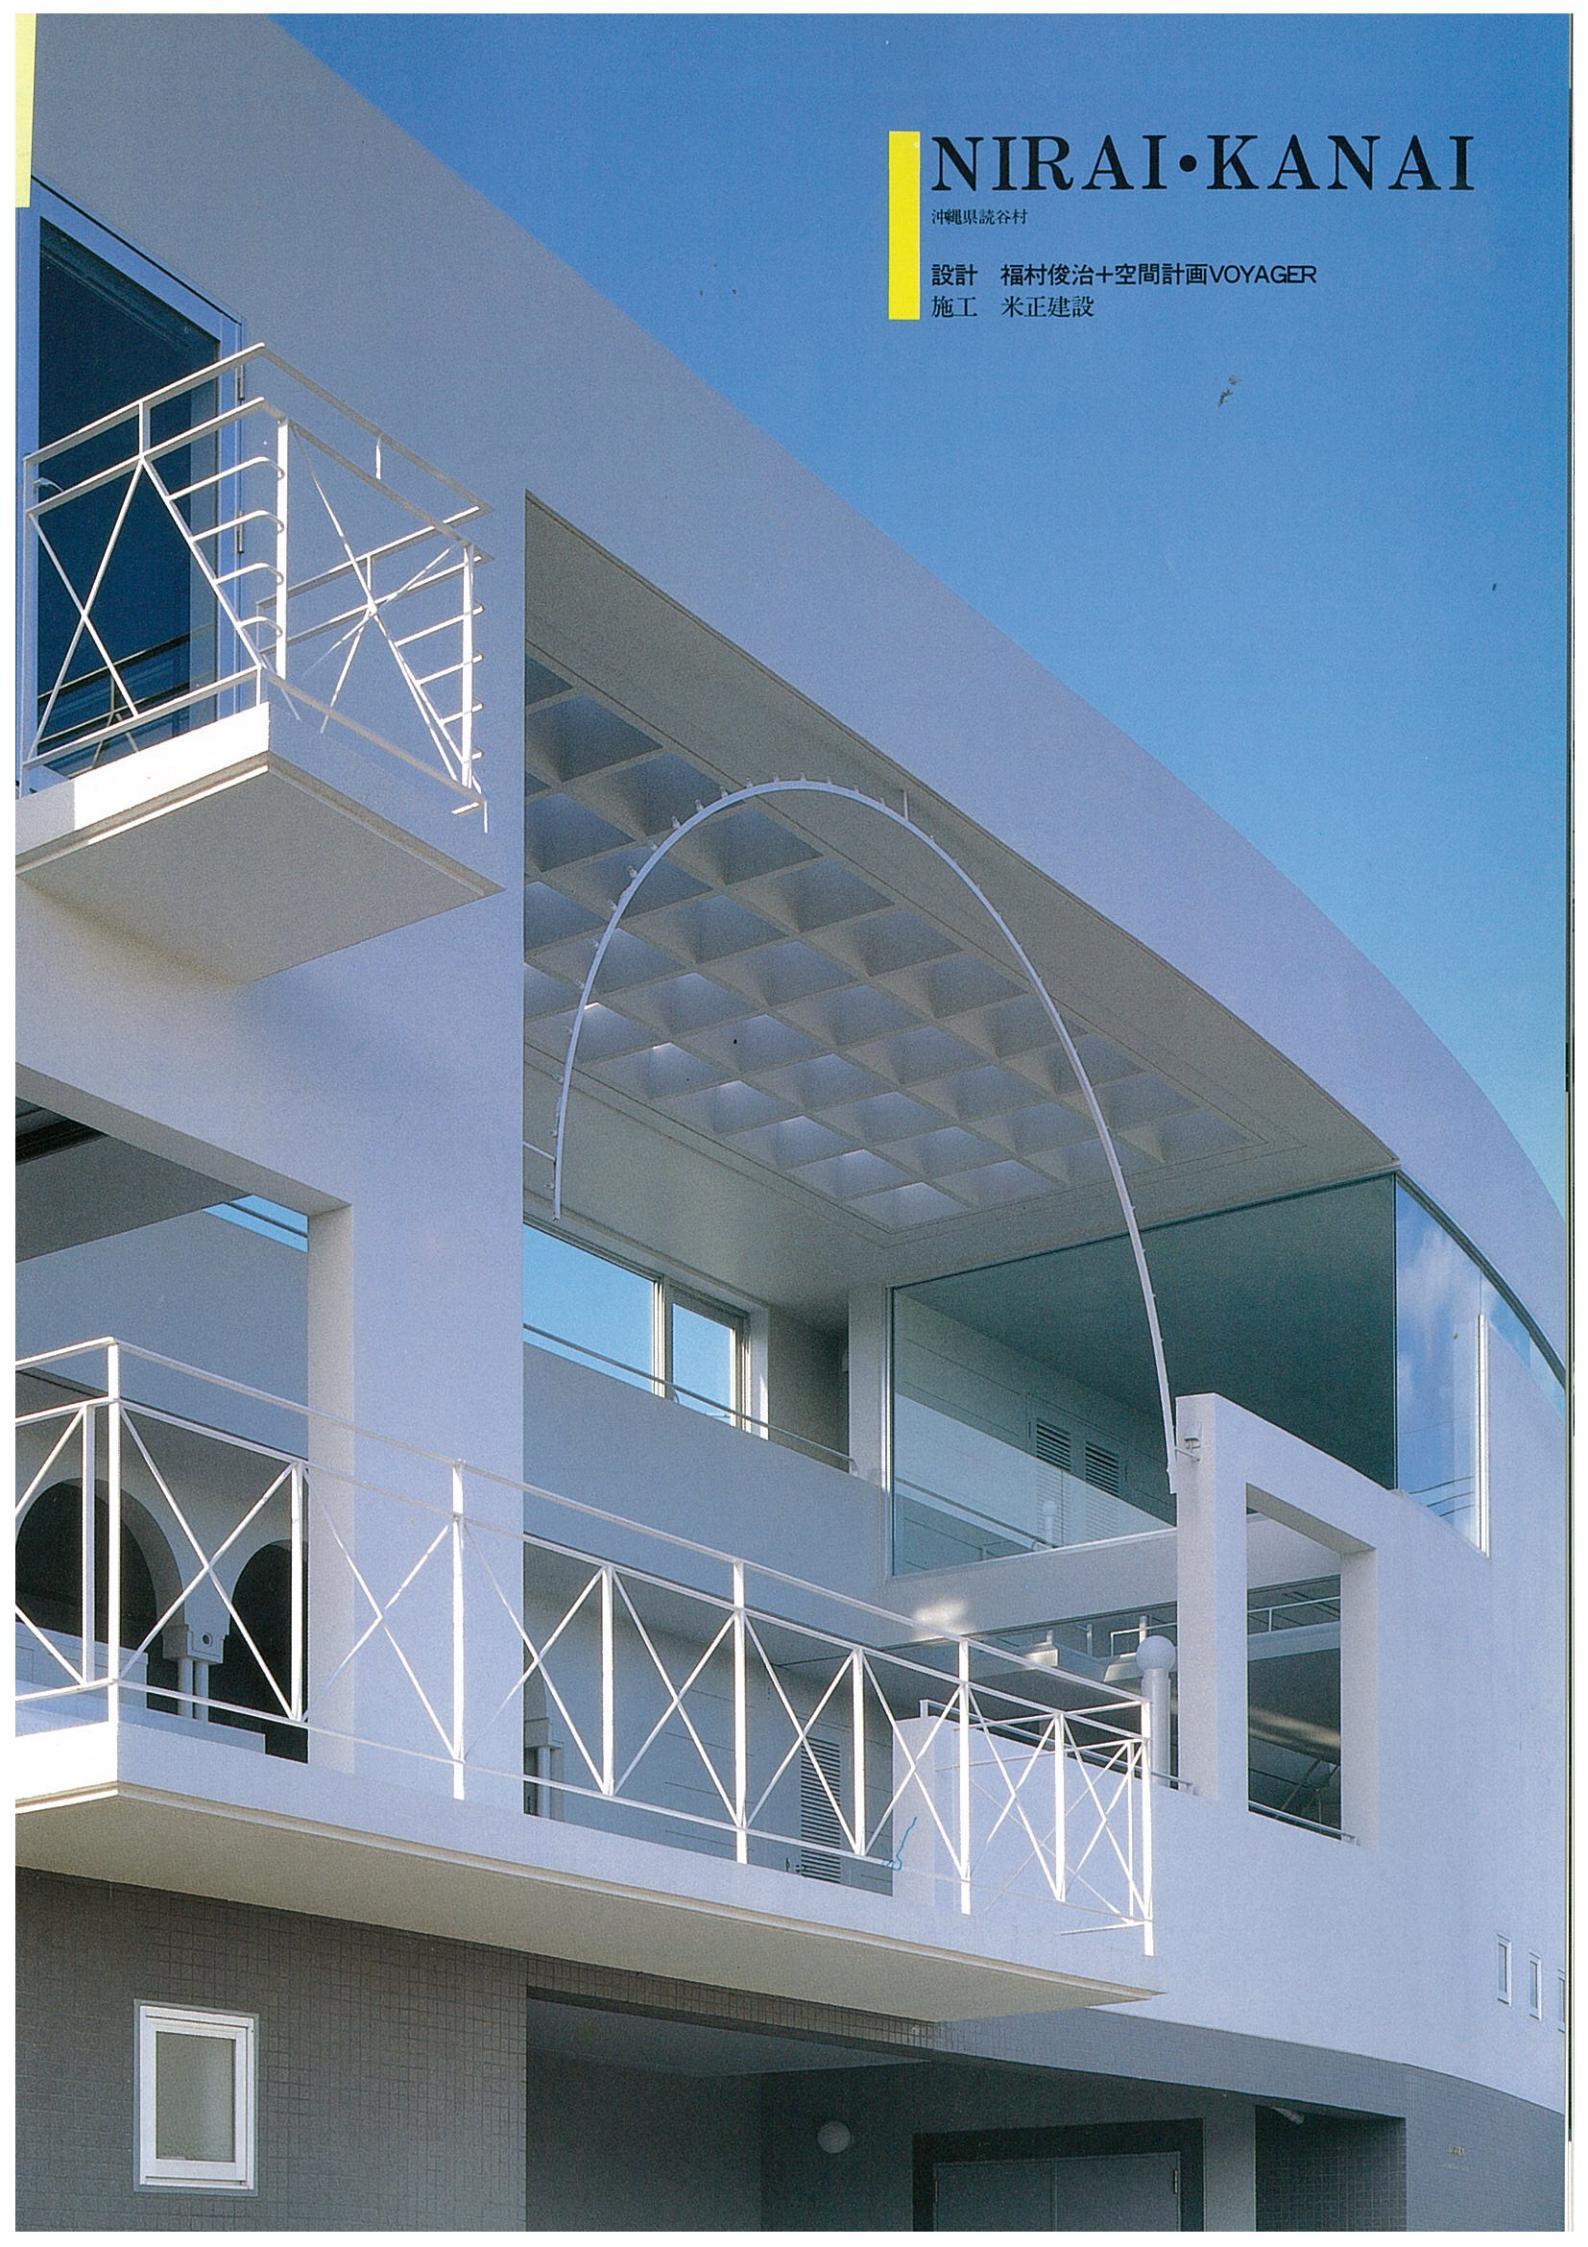

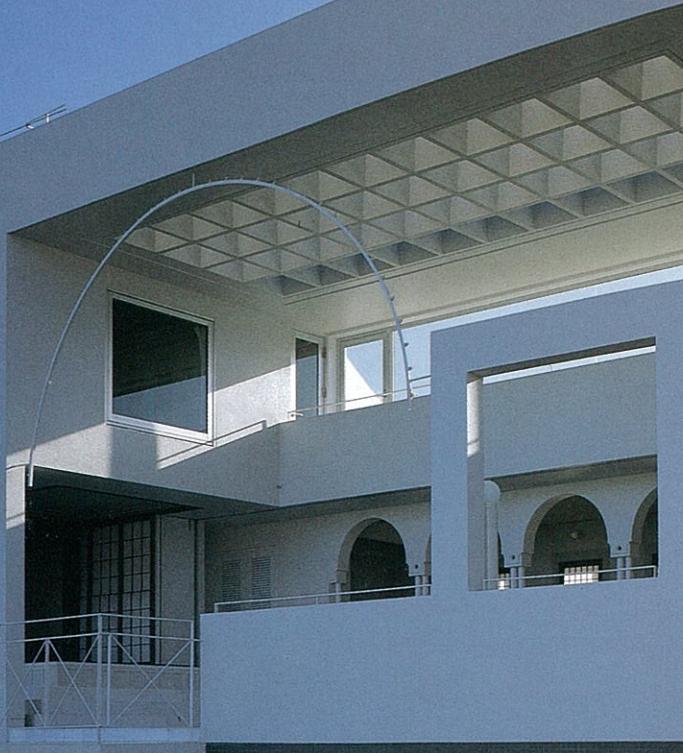


道路に面する北側全景



南側外観




パティオより外部を見る

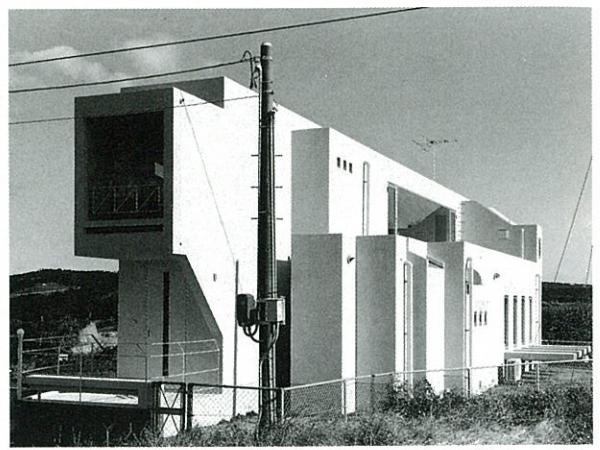


南西より見る

前頁 北側外観

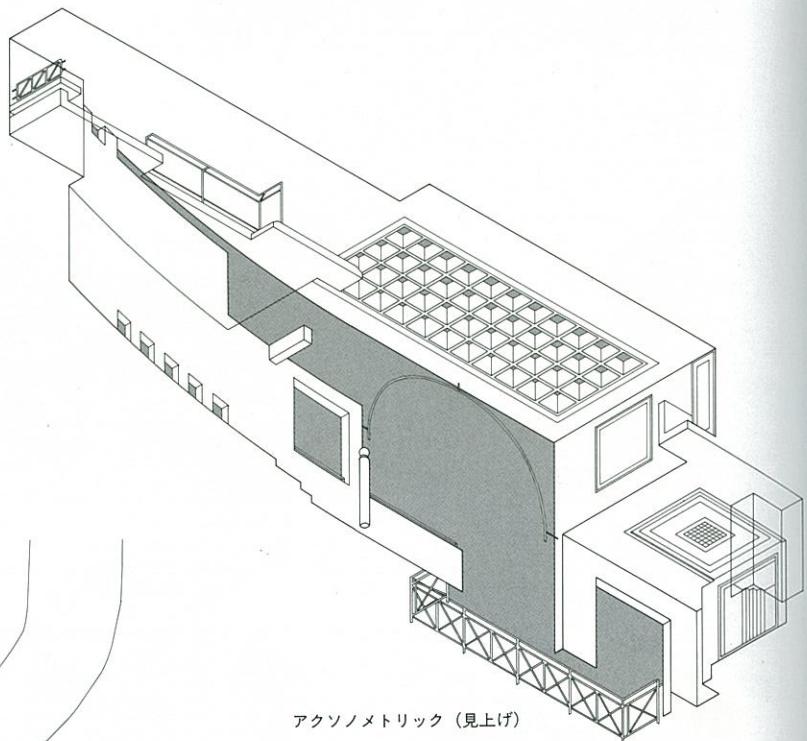


アクソノメトリック（見上げ）


配置 縮尺1/500

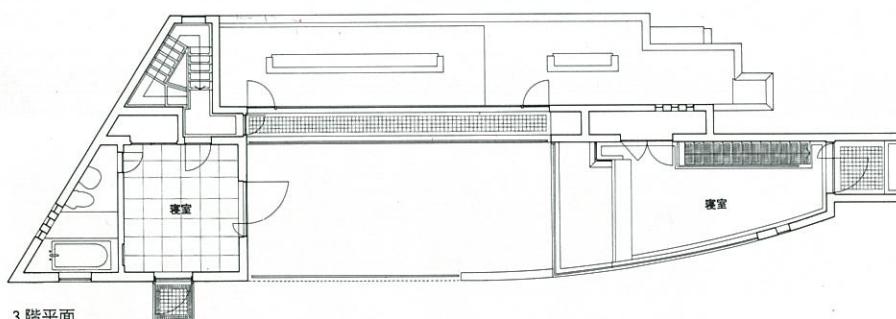


3階平面

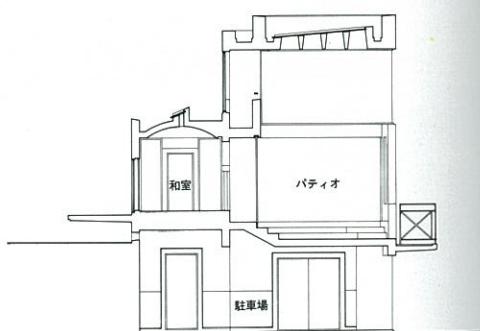


断面 縮尺1/250

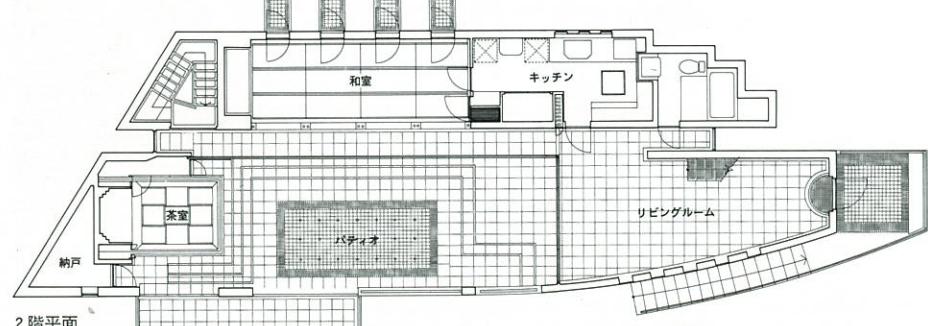

2階平面

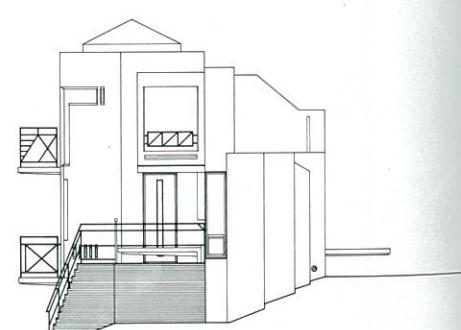

西立面 縮尺1/250

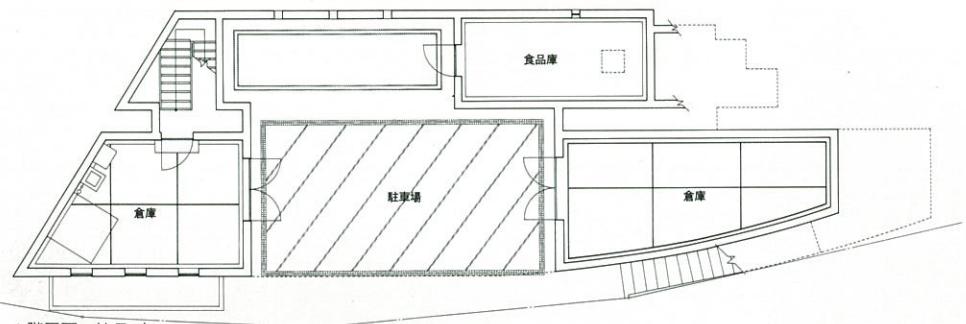


I階平面 縮尺1/250



道路に面する北側全景



南側外観

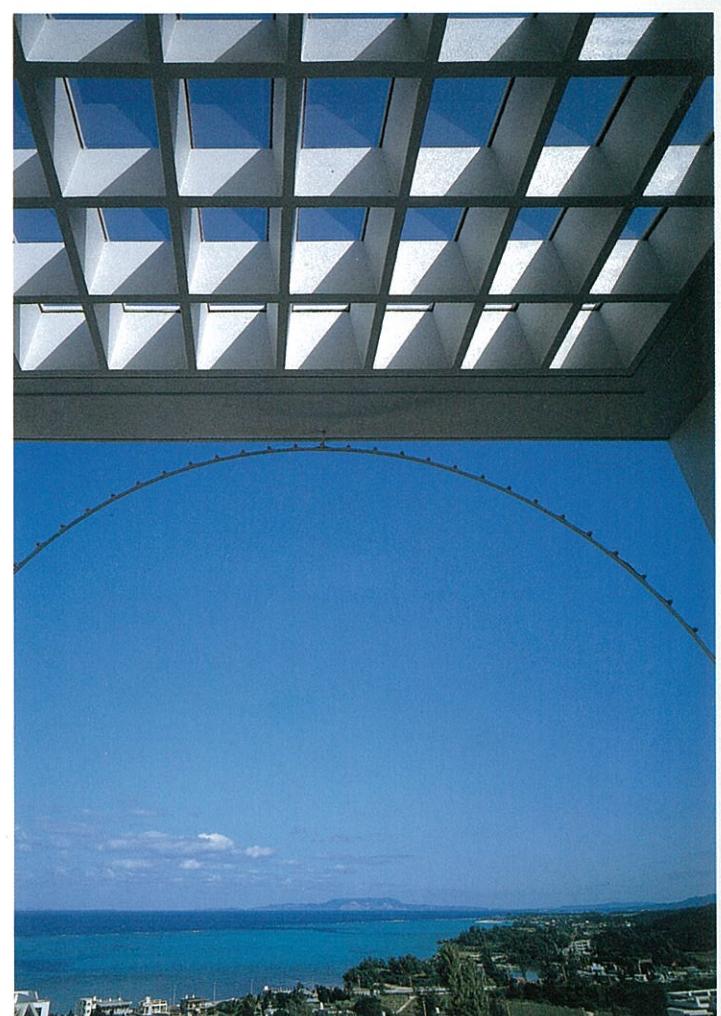

パティオより外部を見る



リビングルームよりパーティオ方向を見る



東側を見る 1階はリビングルーム、2階は寝室


「ニライ・カナイ」とは、沖縄の言葉で「海のかなたの理想郷」を意味する。群馬生まれ、東京在住の施主にとっては、コバルトブルーの海に浮かぶ常夏の島、沖縄はまさに「ニライ・カナイ」であり、そこに建つ建物はその「ニライ・カナイ」の拠点であらねばならない。敷地は読谷村残波岬の近く、東シナ海を望む丘陵地の中腹にある。この敷地から見える海は、潮の満干・太陽の日差し・雲の影・波によって、生き物のように色が刻々と変わる。広い青い空では、白い雲が形を変えながら流れていく。この雄大な自然の様相を居ながらにして享受できる住宅を試みた。

海への眺望を取るため主要諸室を2階とし、海に大きく開いた開口をもち、格子状のトップライトのある屋根と吹抜けをもつ広い半戸外のパティオを設けた。パティオと諸室の間には、引込みガラス戸や和室の障子戸があり、その戸を納めると、3階の主寝室を除き、海に開かれたひとつの空間となる。海の見える重要な位置にある2室の和室は、くつろぎの多機能空間として配置した。屋根のある半戸外のパティオは、多雨・強い日差し・台風というきびしい沖縄の気候と道路からの騒音等を和らげるのに効果があった。

この建物は、コンクリート壁式構造である。室内空間の連続性を高め、空間を軽く見せ、そして、コスト面や耐久性の面から、内外ともコンクリート打放し補修の上同色塗装仕上げとした。構造躯体の納まりや開口の開け方に相当注意を払い、各部材の材質感をなくし、「空間」を感じさせるものとした。その結果、外部の微妙な自然の移り変わりに「呼応する空間」となった。住宅に地方性がなくなったといわれて久しい。時代と共に材料や施工方法が変わったこともあるが、環境悪化や気候の厳しさなどの悪条件を基準にし、外的要因を排除し、「閉じた」住宅の中で豊かさを求め、「物」の羅列に設計のテーマをおいたのが原因ではなかろうか。沖縄でのこの住宅の設計に際し、眺望はよいが、多雨・強い日差し・台風・塩害などの悪条件は、他地域に比べてはるかに厳しいものであった。多くの沖縄の住宅がなぜかゴツゴツして防御的に見えるのはそのせいであろう。厳しい外的要因に対しては「閉じ」、よりよい外的要因に対しては「開く」何らかの「仕掛け」をもてば、住宅はもっと豊かな空間となり得るのではなかろうか。長く「閉じた」住居や都市に住んでいると、その地のもつよりよい自然要因を感じる感覚さえ失いつつある。

各地域には、まだ風土的よさが少しあは残っている。それを享受できる住宅をつくることが、豊かな生活空間を生み出すことになるだろうし、その蓄積が「ニライ・カナイ」のような理想郷の街を生むことにならう。


(福村俊治)

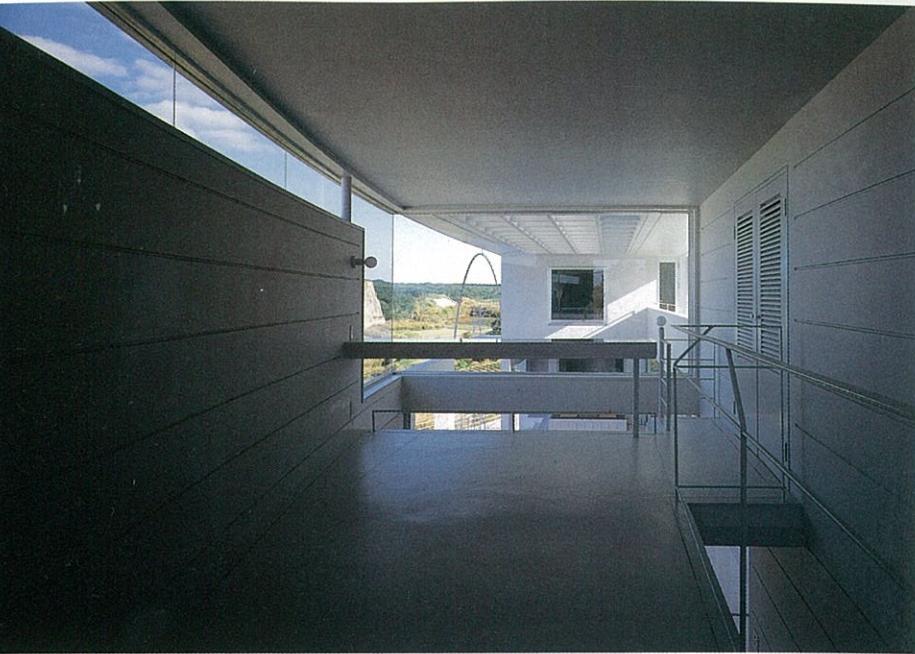

3階西側寝室



パティオより西方向を見る

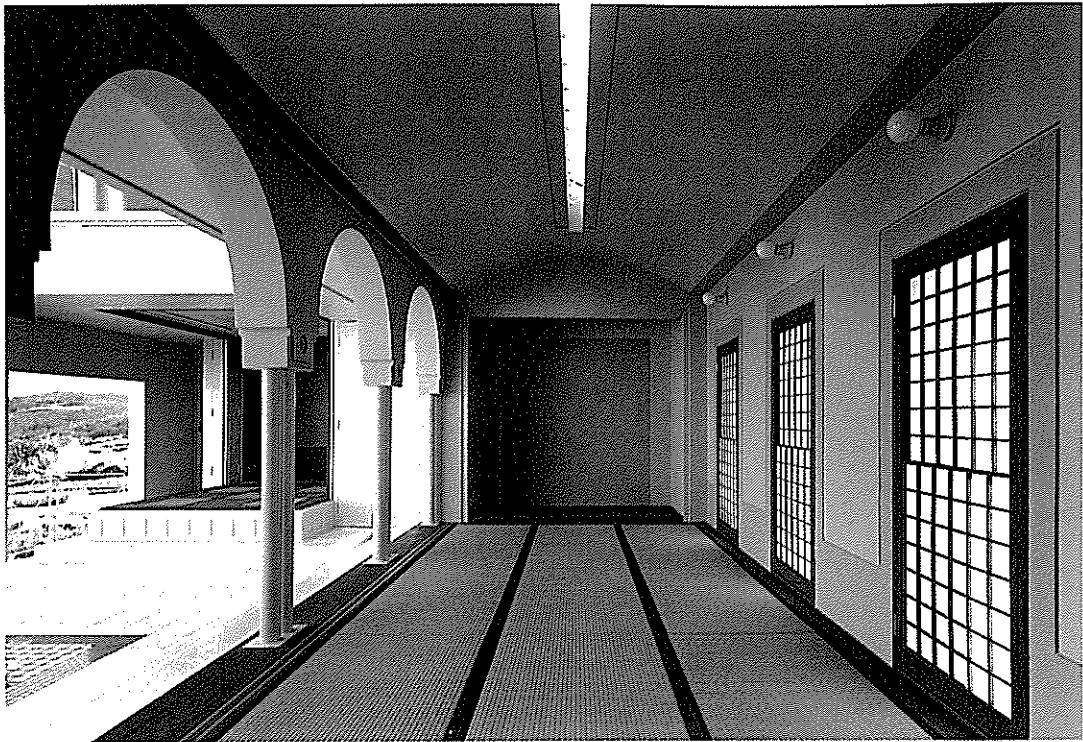

2階和室

■NIRAI・KANAI(飯塚別邸)

所在地／沖縄県読谷村

主要用途／専用住宅

家族構成／夫婦

設計

福村俊治+空間計画VOYAGER

担当 福村俊治 河野俊弘 福村広美

構造 建築設計庵 担当 比嘉一博

設備・電気 仲本設備設計 担当 仲本隆司 中村陽一

施工

米正建設 担当 米盛正幸 旗名城長和

設備・電気 三友電工水工事社 担当 桃原栄樹

原義 仲宗根智子

規模

地上3階 最高の高さ 7.90m

敷地面積 212.10m²

建築面積 104.70m²(建蔽率 48% 許容 70%)

延床面積 268.70m²(容積率 127% 許容 400%)

1階 104.3m²

2階 116.0m²

3階 48.4m²

構造

主体構造 鉄筋コンクリート壁式構造

基礎 直接基礎

工程

設計期間 1990年5月～1991年7月

工事期間 1991年9月～1992年5月

法規・敷地条件

無指定地域道路幅員 北6.50m 駐車台数3台

工事費

建築 37,970,000円

電気 1,650,000円

外構・造園 1,180,000円

衛生 3,200,000円

総工費 44,000,000円

坪単価 540,000円

外部仕上げ

屋根／コンクリート陸屋根防水モルタル金ゴテ押え スタイロフォームΦ50mm 外断熱モルタル押え

外壁／コンクリート打放し補修の上シリコン系弾性吹付けタイル 一部50mm角磁器質タイル貼り
開口部／アルミシルバーサッシュ

外構／亜鉛溶融メッキフェンス 芝生植栽

内部仕上げ

和室

床／木床組敷き

壁／コンクリート打放し補修 AEP 一部ラワン合板 下地ビニールクロス貼り

天井／コンクリート打放し補修 AEP 一部岩絶吸音板張り

リビングルーム

床／300mm角白大理石Φ10mm

壁／コンクリート打放し補修目地切り AEP

天井／コンクリート打放し補修 AEP

主寝室

床／カーペットタイルΦ7mm

壁／ラワン合板下地 ビニールクロス貼り

天井／コンクリート打放し補修 AEP

バティオ

床／300mm角白大理石Φ10mm 一部100mm角、50mm角変タイル

壁／コンクリート打放し補修吹付けタイル

天井／コンクリート打放し補修吹付けタイル サッシュレスガラス トップライト

設備システム

空調方式／ヒートポンプ式個別冷暖房

給湯方式／ガス瞬間湯沸器

給排水方式／市上水道直結 净化槽

主な使用機器

空調機器／NEC

給湯機器／INAX


便器・洗面器・バススタブ等／TOTO INAX

厨房機器／ソシエール SONYグランデール


家具／造付け

建築金物／ユニオン ミワ

撮影／本誌写真部

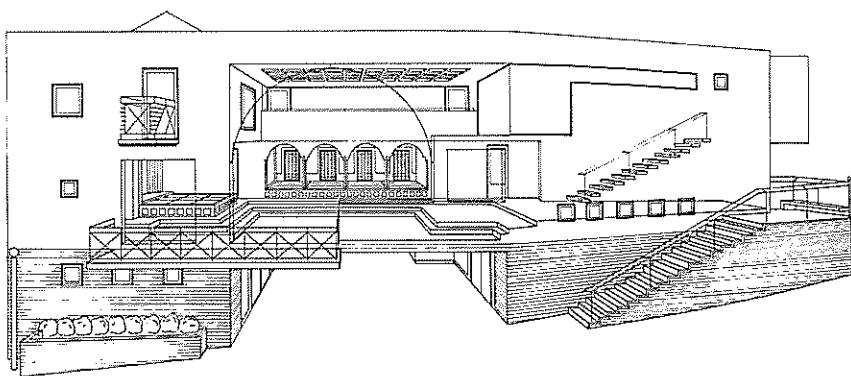

パース

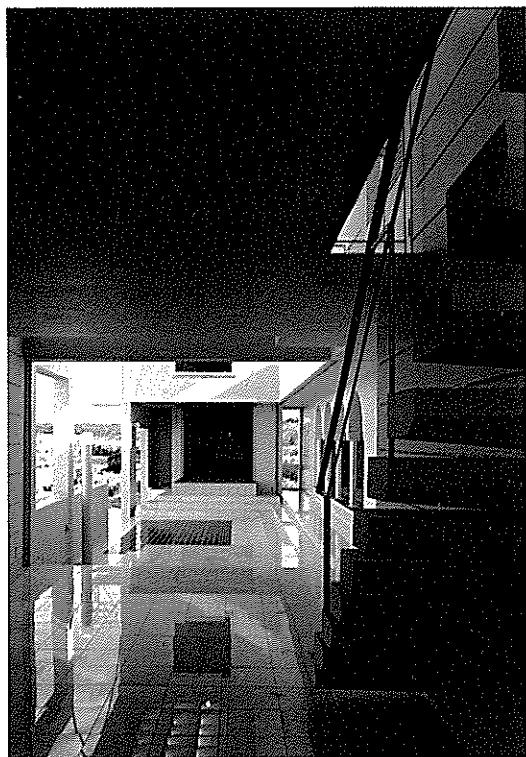

リビングルームよりバティオ方向を見る



茶室を介して和室方向を見る